

# РАБОЧАЯ ДОКУМЕНТАЦИЯ

Конструктивные решения фундаментов Жилой дом

Подпись и дата 📗 Взам. ине

нв. N подл | Подпись

2018 г.

#### ВЕДОМОСТЬ ЧЕРТЕЖЕЙ КОМПЛЕКТА МАРКИ КЖ

Лист	Наименование	Примечание
1	Общие данные.	
2	Схема расположения монолитного фундамента на отм1,320	
3	Сечения 1-1 6-6, А-А.	
4	Спецификация к монолитному ленточному фундаменту Фмл	
5	Фундамент монолитный столбчатый Фм-1	
6	Схема расположения монолитних и сборных стен фундаментов на отм1,020	
7	Схема расположения монолитного пояса на отм0,420	
8	Посадка фундаментов на инженерно-геологический разрез	

# ВЕДОМОСТЬ СПЕЦИФИКАЦИЙ КОМПЛЕКТА РАБОЧИХ ЧЕРТЕЖЕЙ МАРКИ КЖ

Лист	Наименование	Примечание
2,6	Спецификация к схеме расположения.	
4	Спецификация монолитной железобетонной конструкции	
4,5,7	Ведомость расхода стали.	


#### Перечень работ, подлежащих оформлению актов на скрытые работы:

- устройство основания под фундаменты (с указанием размеров, отметок дна котлована, соответствия фактического напластования и свойств почвы тем, что указанные в проекте);
- проверка грунтов оснований на отсутствие нарушений их природных свойств или качество их уплотнения по сравнению с проектными данными;
- установление уровня и характера подземных вод
- выполнение мероприятий по закреплению грунтов;
- монтаж и подготовка опалубки к бетонированию;
- соответствие арматуры и закладных деталей рабочим чертежам;
- отбор контрольных образцов бетона;
- проверка и принятие всех конструкций и элементов, закрываются в процессе последующего бетонирования;
- принятие законченных железобетонных конструкций с оценкой их качества;
- принятие гидроизоляции.

#### ОБЩИЕ ДАННЫЕ

- 1. Настоящая часть рабочей документации разработана на основании задания Заказчика.
- 2. Рабочие чертежи разработаны в соответствии с действующими нормами, правилами и стандартами.
- 3. За относительную отметку 0,000 принята отметка чистого пола 1-го этажа.
- 4. Под монолитными фундаментами выполнить бетонную подготовку с бетона В 7,5.
- 5. Гидроизоляция все бетонные поверхности монолитных фундаментов контактирующих с грунтом, обмазать битумной гидроизоляцией по грунтовке.
- 6. Обратную засыпку котлована выполнить после устройства гидроизоляции, песком с послойным уплотнением каждые 15-20 см и тщательным трамбованием до плотности не менее 1,65 т / м³ при оптимальной влажности почвы 15-20%, без включения комков мерзлого грунта.
- 7. Необходимо выполнить замещение плохих слоев грунта песком средней крупности с послойным трамбованием d=30см при оптимальной влажности. Коеффициент трамбовки Kc=0,95. Ориентировочный объем песка 360 м.куб.
- 8. Основанием под фундаменты будет песчаная подушка из овражного песка.
- 9. Вода встречается на глубине 2,0 м от уровня земли.
- 10. Уровень земли принят на отметке -0,500 что соответствует абсолютной 94,400.

1зм.	Кол.	Лист	N док	Подпись	Дата				
۹П							Стадия	Лист	Листов
4П							Ь	1	
1.КОН	нстр.							ı	
рове	ерил					Общие данные			
poe	KT.					Оощие данные			
.кон	тр.								

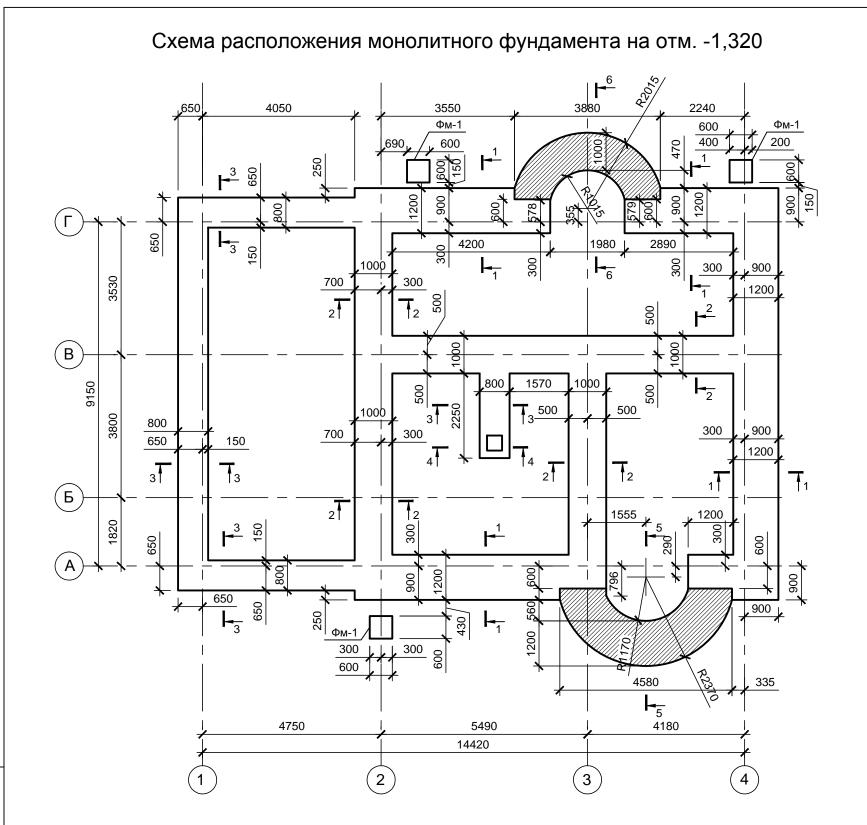

#### Принципиальная деталь устройства фундамента -0,170 Монолитній пояс 94,730 -0,500 -0,420 94,400 Ур.земли Блок ФБС Монолитная -1,020 Подушка -1,320 93,580 100 100

#### Условные обозначения:



В зоне монолитного фундамента предусмотреть выпуски под стены фундамента (смотри сечение 5-5 и 6-6 на листе 3)


- 1. Общие данные смотри лист 1.
- 2. Данный лист рассматривать совместно с листами 3-7 и листами комплекта AP.
- 3. Под монолитным фундаментом выполнить подготовку из бетона В 7,5 толщиной 100 мм, что выступает за грани конструкции на 100мм.
- 4. Для устройства вводов комуникаций данный лист рассматривать вместе с чертежами соответствующих разделов.
- 5. Сечения смотри лист 3.

### Спецификация к схеме расположения

Марка (поз.)	Обозначение	Наименование	Кол.	Macca	Прим.
Фмл	Листы 3,4	Фундамент монолитный ленточный			
Фм-1	Листы 4,5	Фундамент монолитный столбчатый	3		

Инв. И подл

Изм. Ко	ол. Лис	τΝ	док	Подпись	Дата				
							1	Γ	
ГАП							Стадия	Лист	Ли
гип							Ь	2	
Гл.констр	р.							_	
Провері	ил					CYONG DOCTOROWOUNG MOUGRATUOES			-
Проект.						Схема расположения монолитного фундамента на отм1,320			
Н.контр						фундатонна на отт. 1,020			

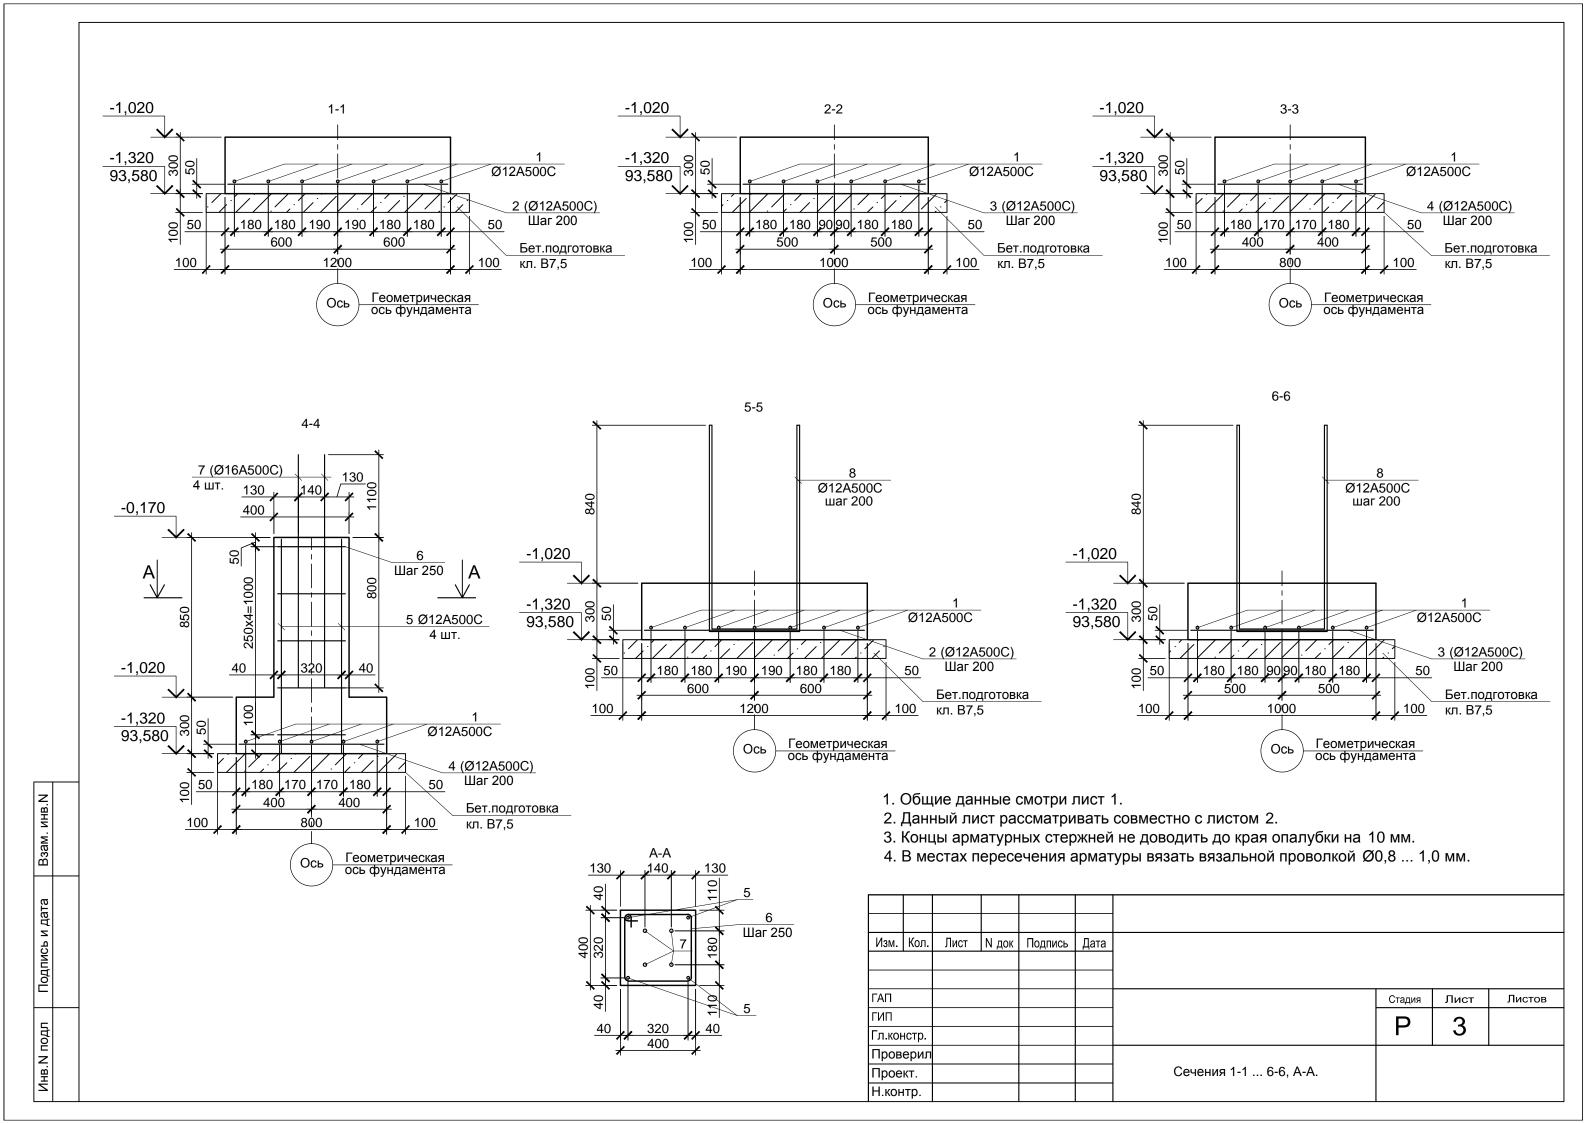

### Ведомость деталей

Поз.	Эскиз	Поз.	Эскиз		
6	335	8	1080		

#### Ведомость расхода стали, кг

		Изд	елия арм	атурные			
		Αŗ			, <del>c</del>		
Марка	A24	10C		A500C		Всего	Общий расход
элемента		ДСТ	У 3760:20	006			bacx
	Ø8	Итого	Ø12	Ø16	Итого		_
Монолитный ленточный фундамент	2,95	2,95	885,93	12,00	897,93	900,88	900,88
Фундамент монолитный столбчатый Фм-1	3,54	3,54	8,14		8,14	11.68	11.68
Монолитные участки	31,36	31,36	65,71		65,71	97,07	97,07
Монолитный пояс	134,92	134,92	457,32		457,32	592,24	592,24
ВСЕГО:	172.77	172.77	1417.10	12,00	1429.10	1601.87	1601.87


- 1. Общие данные смотри лист 1. 2. Данный лист рассматривать совместно с листами 2-3, 5-7.

### Спецификация к монолитному ленточному фундаменту Фмл

Позиция	Обозначение	Наименование	Кол.	Прим. (вес.ед. кг.)
		<u>Детали:</u>		
1		12 A500C ДСТУ 3760:2006 L=500м.г	•	0,888
2		12 A500C ДСТУ 3760:2006 L=1180	119	1,05
3		12 A500C ДСТУ 3760:2006 L=980	127	0,87
4		12 A500C ДСТУ 3760:2006 L=780	97	0,69
5		12 A500C ДСТУ 3760:2006 L=1140	4	1,01
6*		8 A240C ДСТУ 3760:2006 L=1500	5	0,59
7		16 A500C ДСТУ 3760:2006 L=1900	4	3,00
8*		12 A500C ДСТУ 3760:2006 L=2640	56	2,42
		Материалы:		
		Бетон класса B 25 (C20/25)		24,00m <sup>3</sup>
		Бетон класса В 7,5		9,50 м <sup>3</sup>

<sup>\*)</sup> Позиции см. ведомость деталей.

зм. Ко	οл.	Лист	N док	Подпись	Дата				
λП							Стадия	Лист	Γ
1∏							D	1	Γ
.конст	p.							4	
ровері	ил					CEOUNACHING II MOUOFIATUOMY			
Іроект.						Спецификация к монолитному ленточному фундаменту Фмл			
1.контр						ленто тому фундаменту Фил			

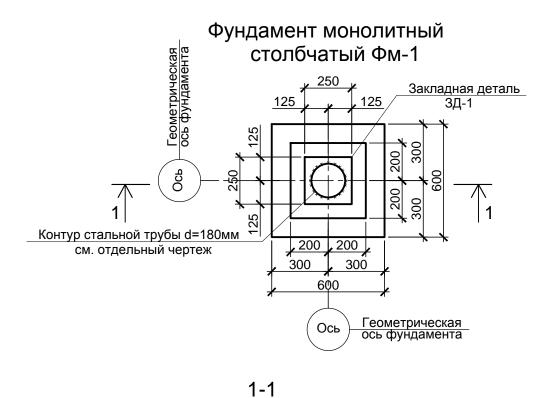


# 


#### Спецификация к монолитному столбчастому фундаменту Фм-1


Позиция	Обозначение	Наименование	Кол.	Прим. (вес.ед. кг.)
		<u>Детали:</u>		
1		12 A500C ДСТУ 3760:2006 L=580	6	0,52
2		12 A500C ДСТУ 3760:2006 L=1140	4	1,01
3*		8 A240C ДСТУ 3760:2006 L=1500	6	0,59
		Закладная деталь:		
4		250х250х10 ДСТУ 8540:2015	1	4,90
5		12 A500C ДСТУ 3760:2006 L=550	2	0,49
		<u>Материалы:</u>		
		Бетон класса B 25 (C20/25)		0,30 м <sup>3</sup>
		Бетон класса В 7,5		0,06 м <sup>3</sup>

\*) Позиции см. ведомость деталей.

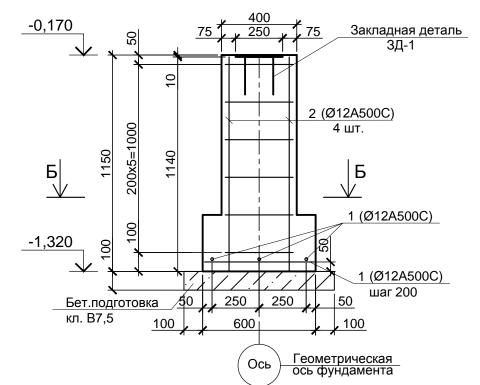

Инв. И подл

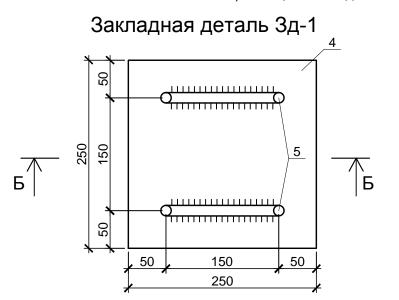

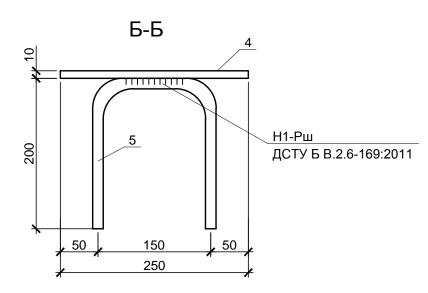



- 1. Общие данные смотри лист 1.
- 2. Данный лист рассматривать совместно с листом 2.
- 3. Спецификация к монолитному столбчатому фундаменту Фм -1 указана на один элемент.
- 4. Ведомость расхода стали смотри лист 4.

Изм.	Кол.	Лист	N док	Подпись	Дата				
					• • • • • • • • • • • • • • • • • • • •				
ГАП							Стадия	Лист	Τ
ГИП	OTD						Р	5	Ī
Гл.кон Прове						Филомонт монопитный	-		
Проек	T.					Фундамент монолитный столбчатый Фм-1			
Н.кон	гр.								

#### Ведомость деталей

Поз.	Эскиз	Поз.	Эскиз
3	415 415 335	5	200

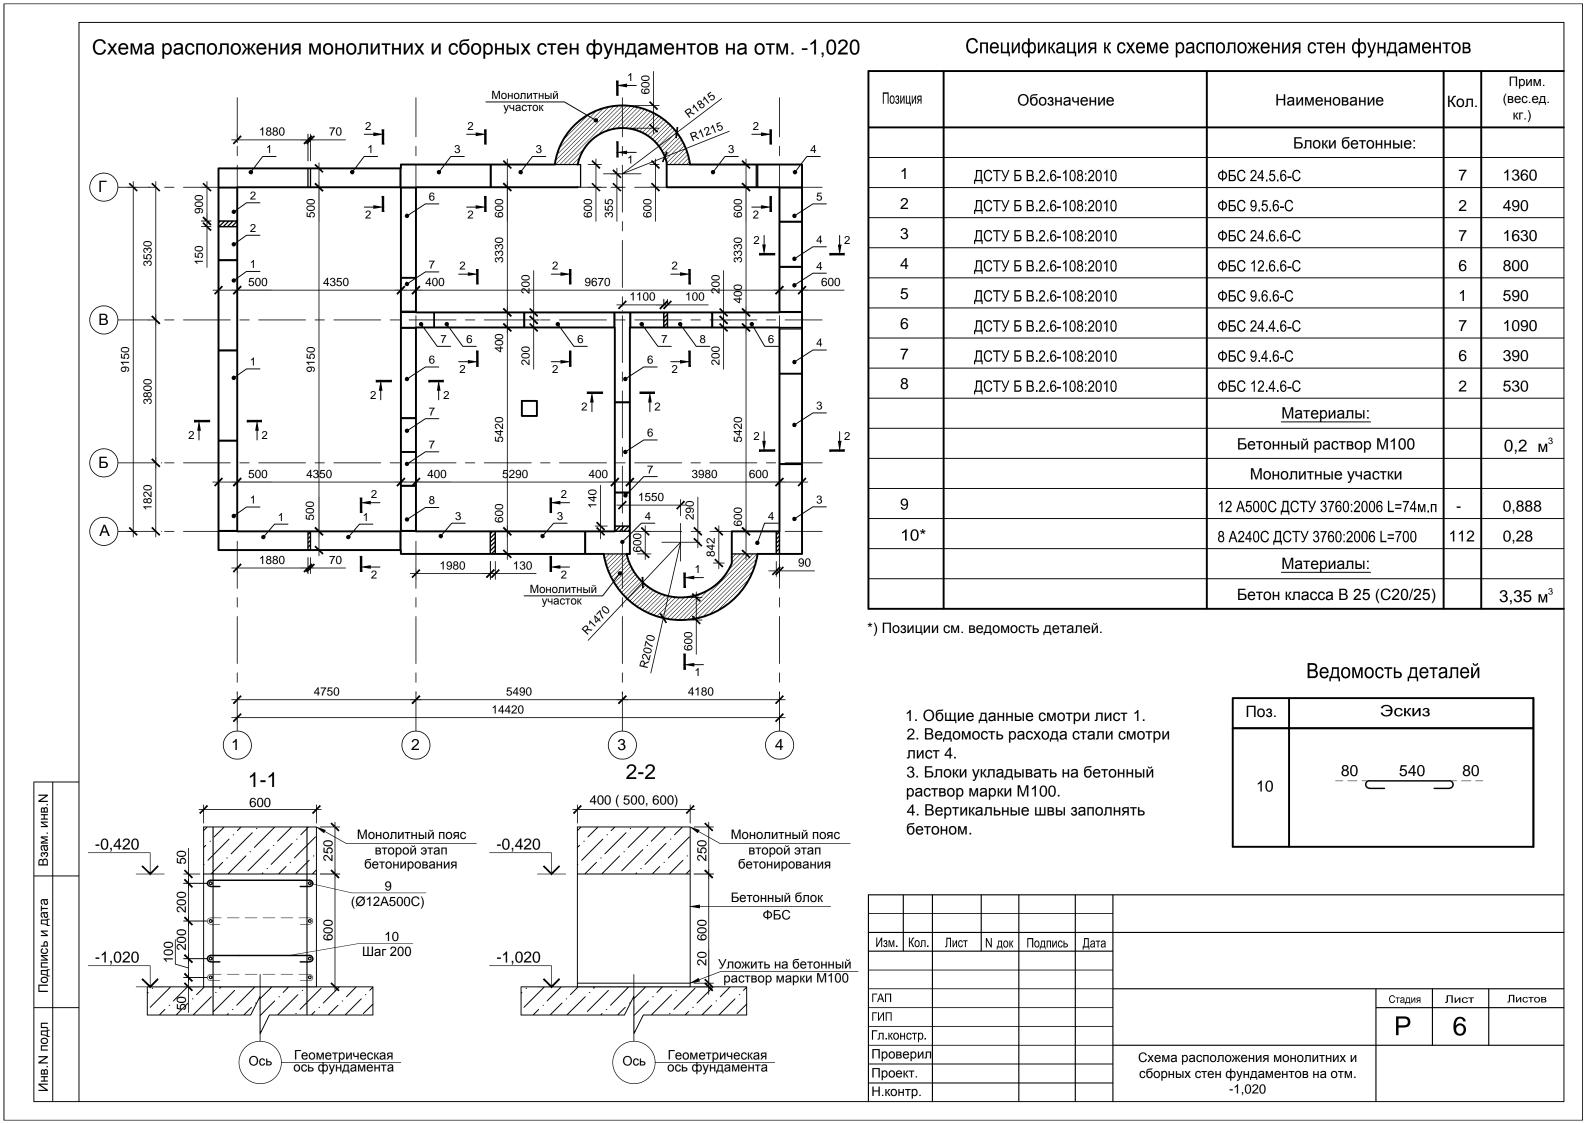

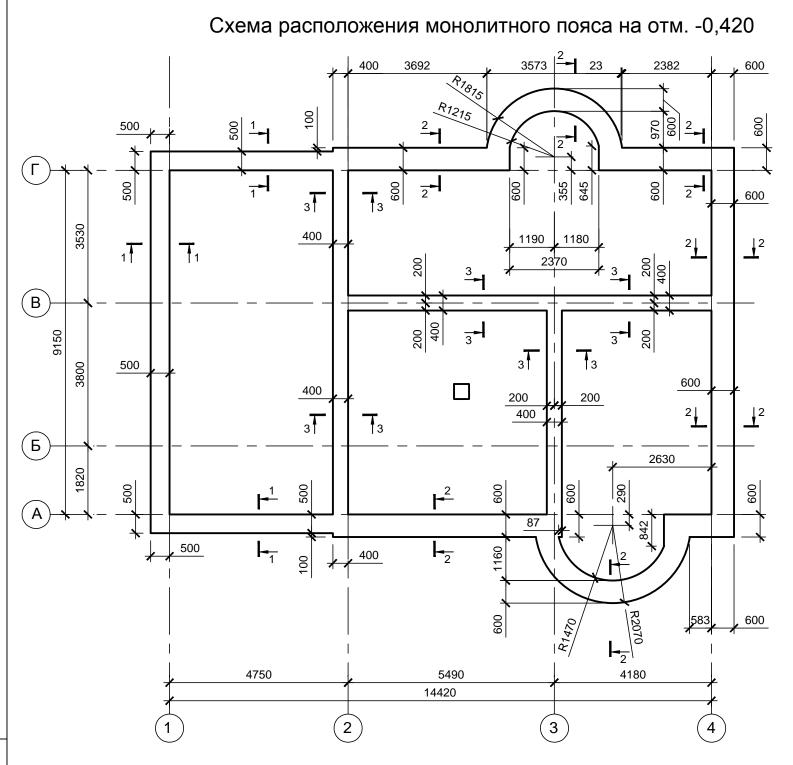

2-2

600

1 (Ø12A500C)

> <u>3</u> Шаг 250

-0,420

Взам. инв.N

Подпись и дата

Инв. И подл

1 (Ø12A500C)

500

<u>2</u> Шаг 250

-0,420

#### Спецификация к монолитному поясу

Позиция	Обозначение	Наименование	Кол.	Прим. (вес.ед. кг.)
	<u>Детали:</u>			
1		12 А500С ДСТУ 3760:2006 L=515м.г	-	0,888
2*		8 A240C ДСТУ 3760:2006 L=1320	74	0,52
3*		8 A240C ДСТУ 3760:2006 L=1520	116	0,60
4*		8 A240C ДСТУ 3760:2006 L=1120	61	0,44
		<u>Материалы:</u>		
		Бетон класса B 25 (C20/25)		10,0 м <sup>3</sup>

<sup>\*)</sup> Позиции см. ведомость деталей.

#### Ведомость деталей

Поз.	Эскиз	Поз.	Эскиз		
2	242 495 165	4	395		
3	245   562   565   165				

1. Общие данные смотри лист 1.

1 /(Ø12A500C)

> <u>4</u> Шаг 250


> > -0,420

400

2. Ведомость расхода стали смотри лист 4.

Изм. Кол	і. Лист	N док	Подпись	Дата				
				·				
ГАП						Стадия	Лист	
ГИП						D	7	
Гл.констр							/	
Провери	Л				Cycle page payoung nous putues			•
Проект.					Схема расположения монолитного пояса на отм0,420			
Н.контр.					полса па отм0,420			

# Посадка фундаментов на инженерно-геологический разрез Масштабы: верт. 1:100 гориз. 1:200

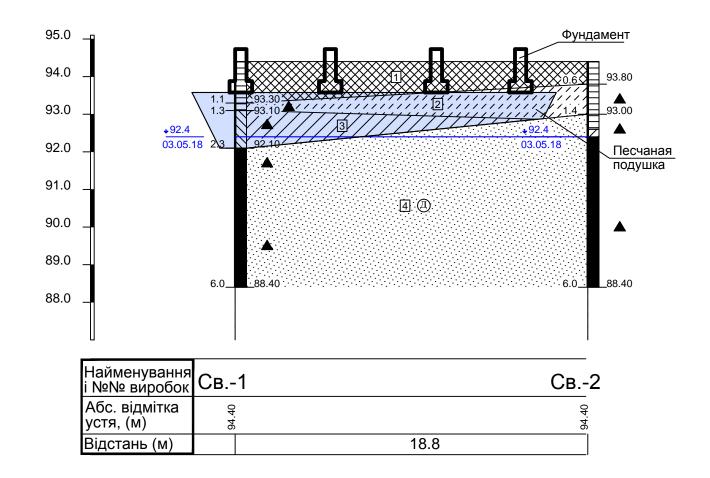

#### УМОВНІ ПОЗНАЧЕННЯ

Геоіндекс	Геолого- літологічна колонка	КОРОТКИЙ ОПИС ГРУНТІВ
t <sub>IV</sub>	11	Насипний грунт: супісок сірий, твердий, з включенням будівельного сміття 40-50 %;
	2	Супісок сірий, твердий;
a <sub>IV</sub>	3	Суглинок сірий, м'якопластичний;
		Пісок дрібний світло-сірий, середньої щільності, від малого ступеню водонасичення до насиченого водою;

Инв. И подл

Необходимо выполнить замещение плохих слоев грунта песком средней крупности с послойным трамбованием d=30см при оптимальной влажности. Коеффициент трамбовки Кс=0,95. Ориентировочный объем песка - 360 м.куб. Основанием под фундаменты будет песчаная подушка из овражного песка.

Изм.	Кол.	Лист	N док	Подпись	Дата				
ГАП							Стадия	Лист	Лν
ГИП							Ь	8	
Гл.кон	нстр.						I	5	
Пров	ерил					Породио фунцовионтор но			
Прое	KT.					Посадка фундаментов на инженерно-геологический разрез			
Н.кон	тр.					THE PROPERTY OF THE PROPERTY O			